


位置図

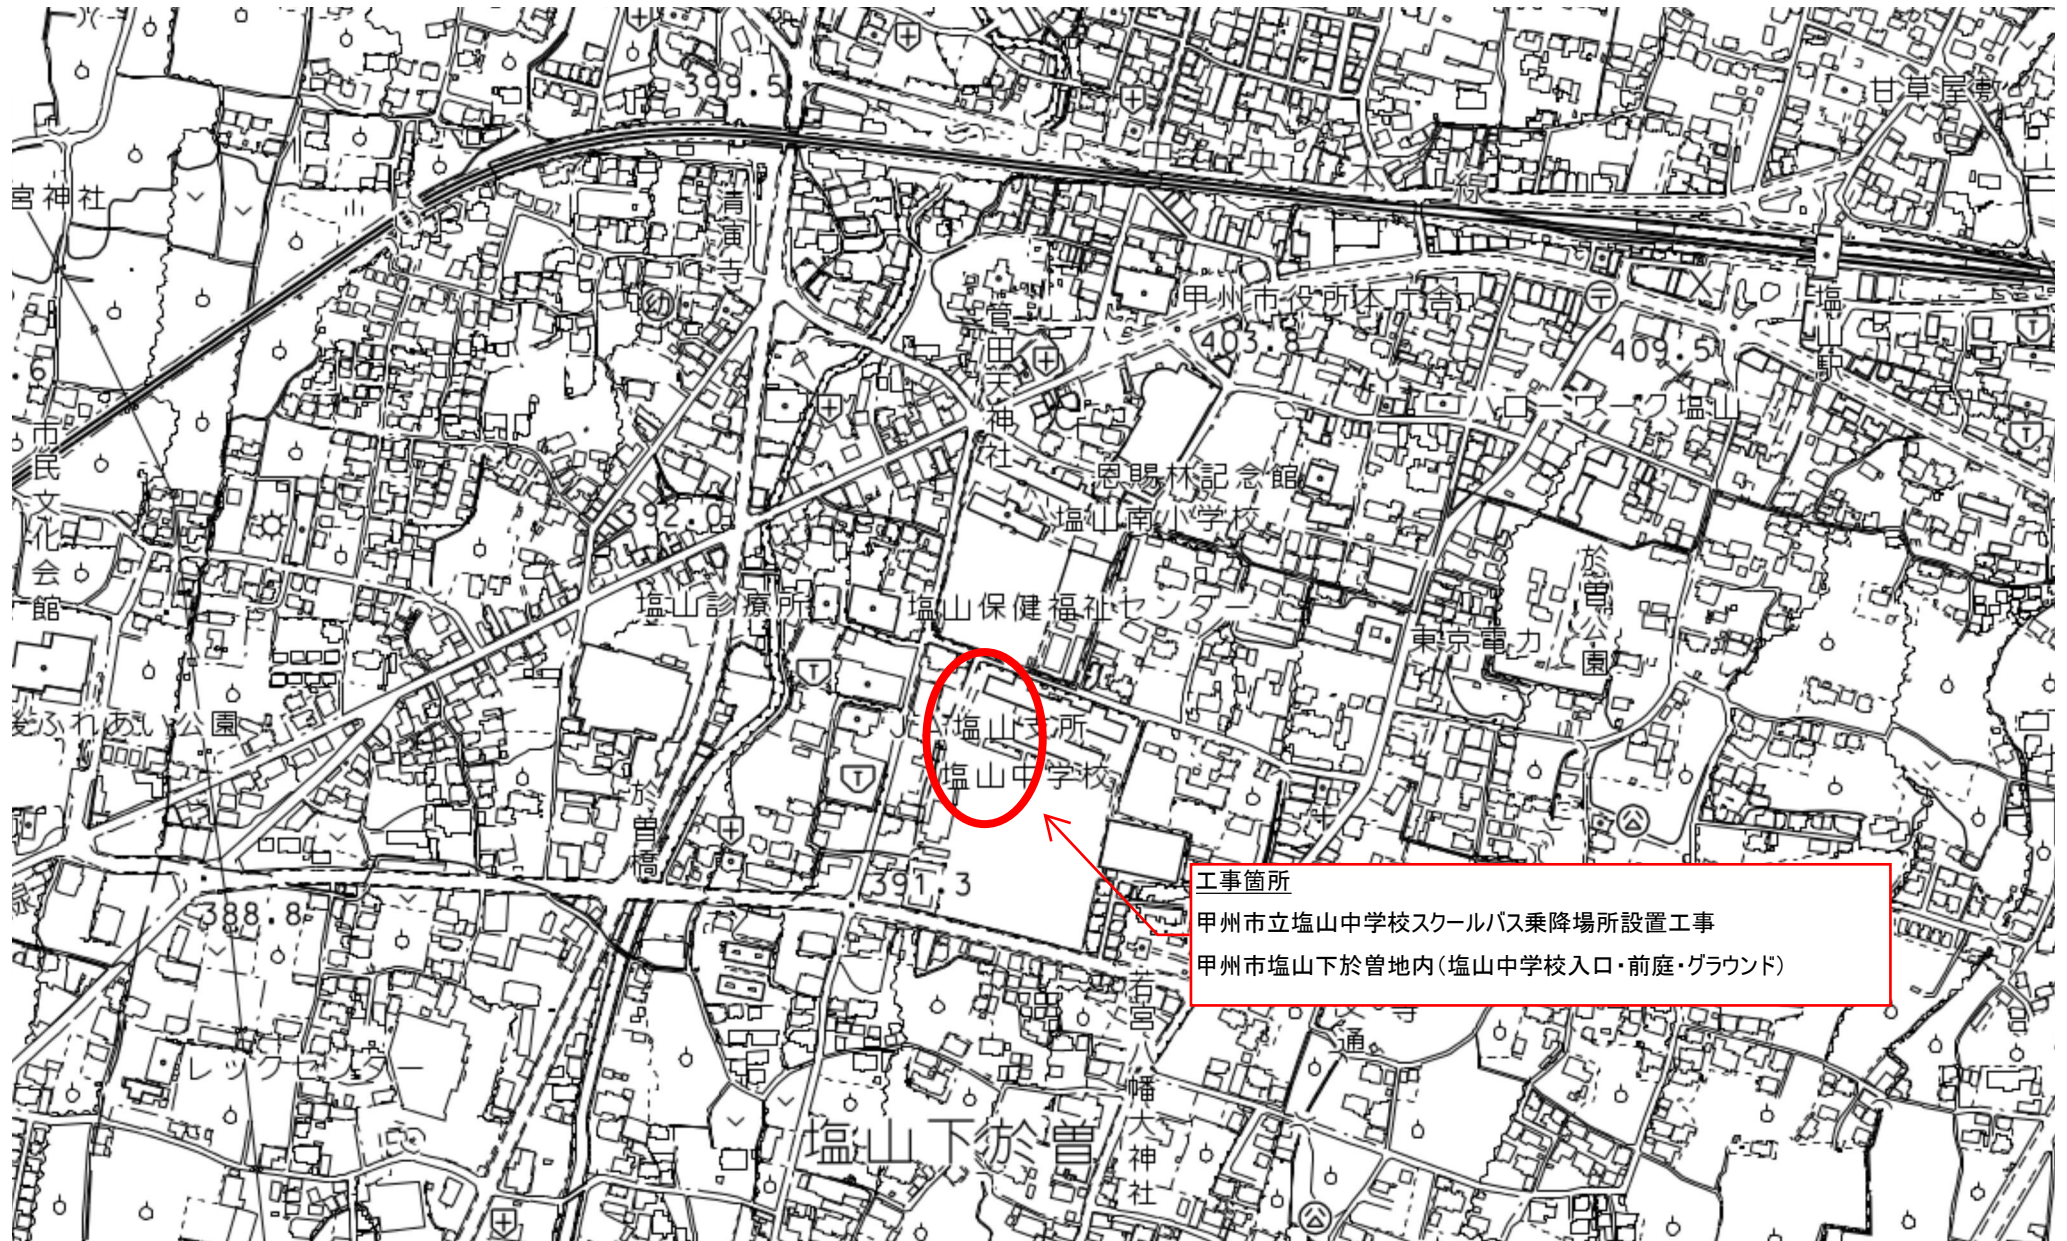

工事箇所
甲州市立塩山中学校スクールバス乗降場所設置工事
甲州市塩山下於曽地内(塩山中学校入口・前庭・グラウンド)

S=1 : 600



| | | | |
|-------|-------------------------|--|-------|
| 工 事 名 | 甲州市立塩山中学校スクールバス乗降場所設置工事 | | |
| 図 面 名 | 計 画 平 面 図 | | |
| 年 月 日 | 令和 年 月 日 | | |
| 尺 度 | 図 示 | | 1 - 1 |
| 会 社 名 | | | |
| 事務所名 | 甲 州 市 | | |


計画縦断図

S=1:100

標準横断面図

S=1:50

スロープ部

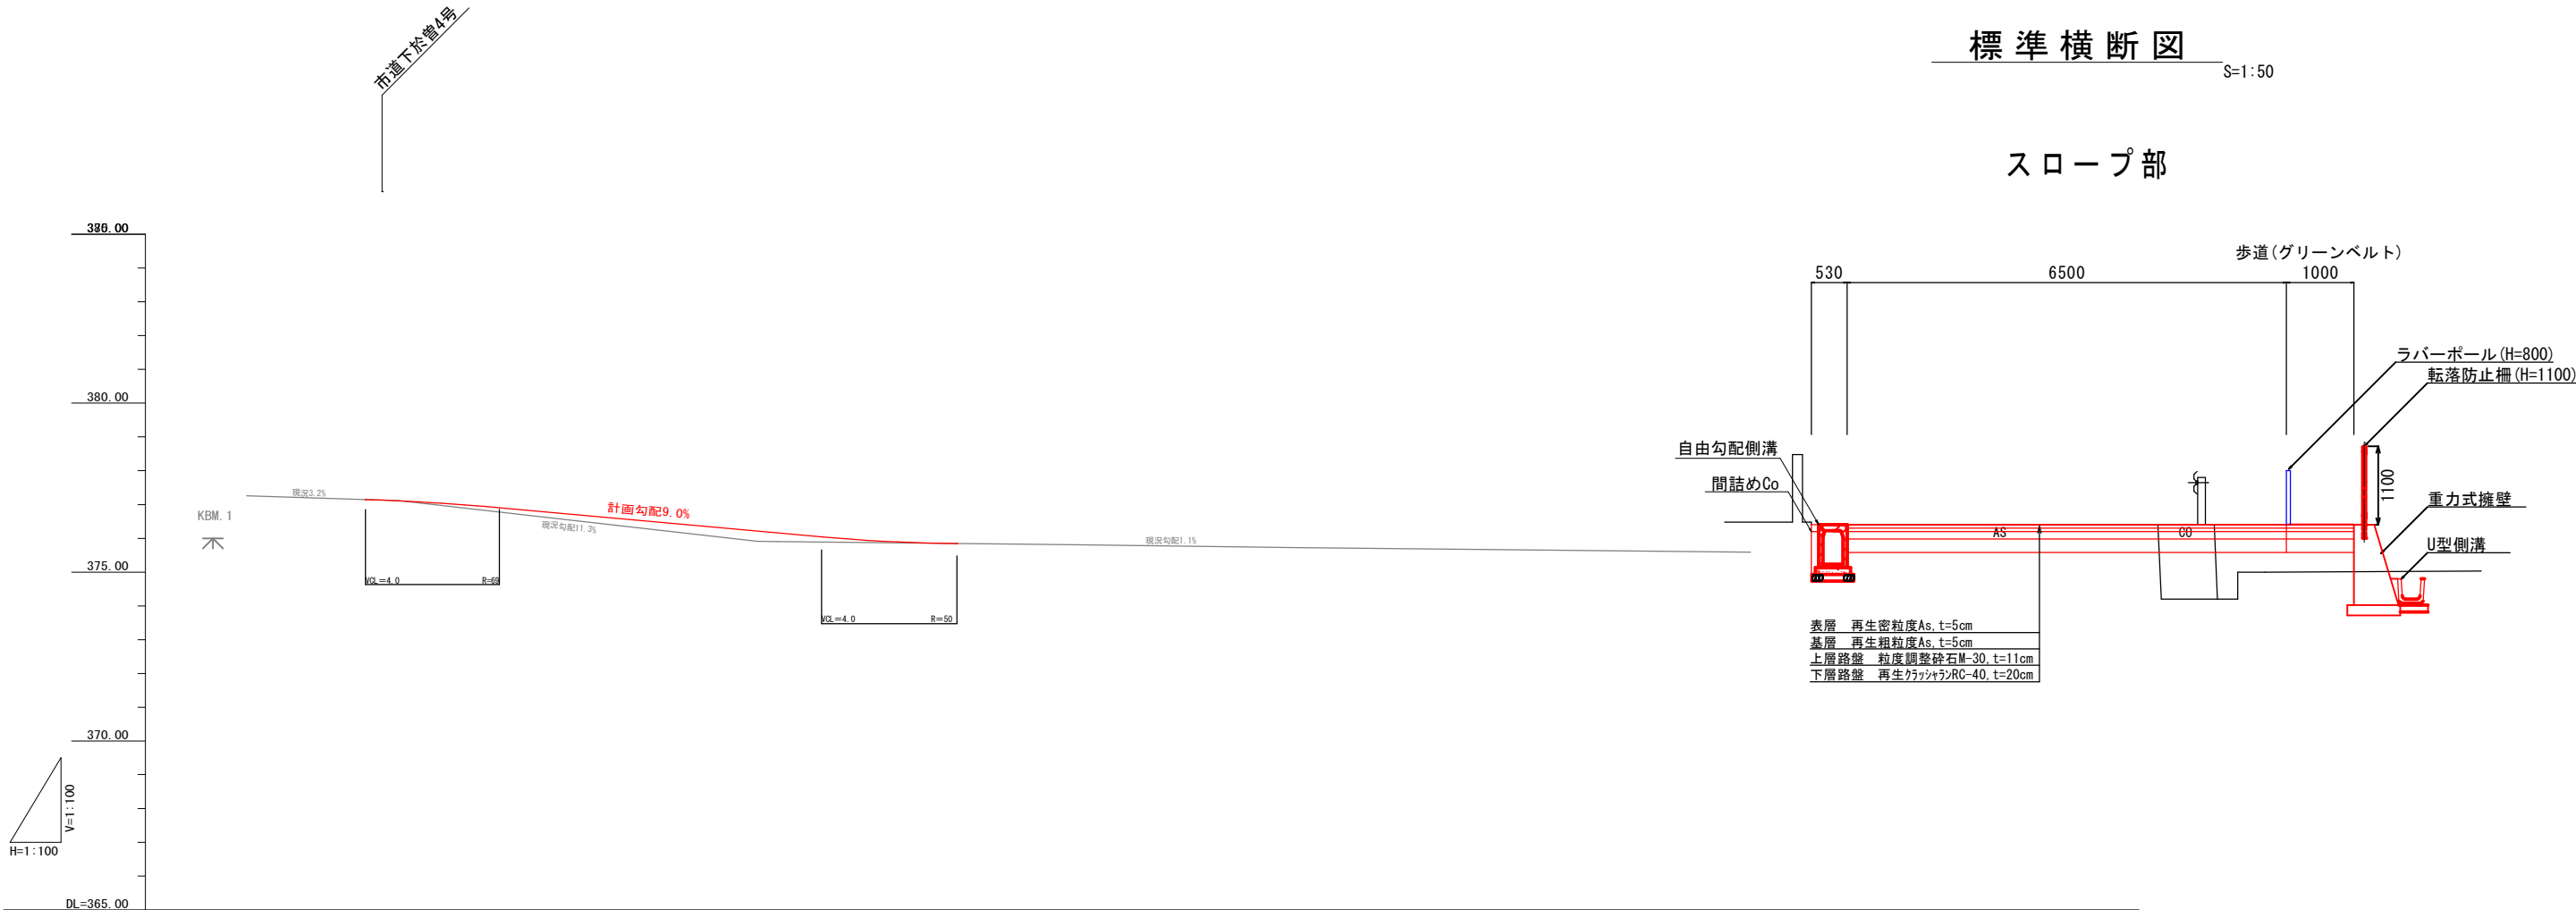

| | | | | | | | | | | |
|----------|---------|---------|---------|---------|----------|---------|--|--|--|--|
| 勾配 | | | | | | | | | | |
| 計画高 | 377.259 | 377.109 | 376.315 | 375.807 | 375.730 | 375.588 | | | | |
| 地盤高 | 377.259 | 377.115 | 375.914 | 375.807 | 375.730 | 375.588 | | | | |
| 切土 | | 0.006 | | | | | | | | |
| 盛土 | | | 0.40 | 0.00 | 0.00 | 0.43 | | | | |
| 追加距離 | -4.500 | 0.000 | 10.600 | 18.490 | 26.500 | 40.000 | | | | |
| 単距離 | 0.000 | 0.000 | 10.600 | 7.290 | 6.500 | 13.500 | | | | |
| 測点 | BP-4.5 | BP | +10.6 | +18.49 | NO.1+6.5 | NO.2 | | | | |
| 曲線方向 | | | | | | | | | | |
| 片勾配すりつけ図 | | | | | | | | | | |

| | | | |
|------|-------------------------|------|-------|
| 工事名 | 甲州市立塩山中学校スクールバス乗降場所設置工事 | | |
| 図面名 | 計画縦断図・標準横断面図 | | |
| 年月日 | | | |
| 縮尺 | 図示 | 図面番号 | 2-1/1 |
| 会社名 | | | |
| 事業者名 | 甲州市 | | |

舗装計画平面図

S=1:600

表層 再生密粒度As, t=5cm A=195.8㎡
基層 再生粗粒度As, t=5cm A=195.8㎡
上層路盤 粒度調整碎石M-30, t=11cm A=195.8㎡
下層路盤 再生クラッシャーRC-40, t=20cm A=195.8㎡

グリーンベルト A=17.0㎡

【前庭部分】

表層 再生密粒度As, t=5cm A=392.6㎡
不陸整正 粒度調整碎石M-30, t=5cm A=392.6㎡

表層 再生密粒度As, t=4cm A=205.8㎡
上層路盤 粒度調整碎石M-30, t=11cm A=205.8㎡
下層路盤 再生クラッシャーRC-40, t=20cm A=205.8㎡

上層路盤 粒度調整碎石M-30, t=11cm A=99.8㎡
下層路盤 再生クラッシャーRC-40, t=20cm A=99.8㎡


【ロータリー部分】
表層 再生密粒度As, t=5cm A=580.2㎡
基層 再生粗粒度As, t=5cm A=580.2㎡
不陸整正 粒度調整碎石M-30, t=5cm A=480.4㎡

表層 再生密粒度As, t=4cm A=582.0㎡
上層路盤 粒度調整碎石M-30, t=11cm A=582.0㎡
下層路盤 再生クラッシャーRC-40, t=20cm A=582.0㎡

| | | | |
|-------|-------------------------|--|-----|
| 工 事 名 | 甲州市立塩山中学校スクールバス乗降場所設置工事 | | |
| 図 面 名 | 舗 装 計 画 平 面 図 | | |
| 年 月 日 | 令和 年 月 日 | | |
| 尺 度 | 図 示 | | 3-1 |
| 会 社 名 | | | |
| 事務所名 | 甲 州 市 | | |


撤去平面図

S=1:600

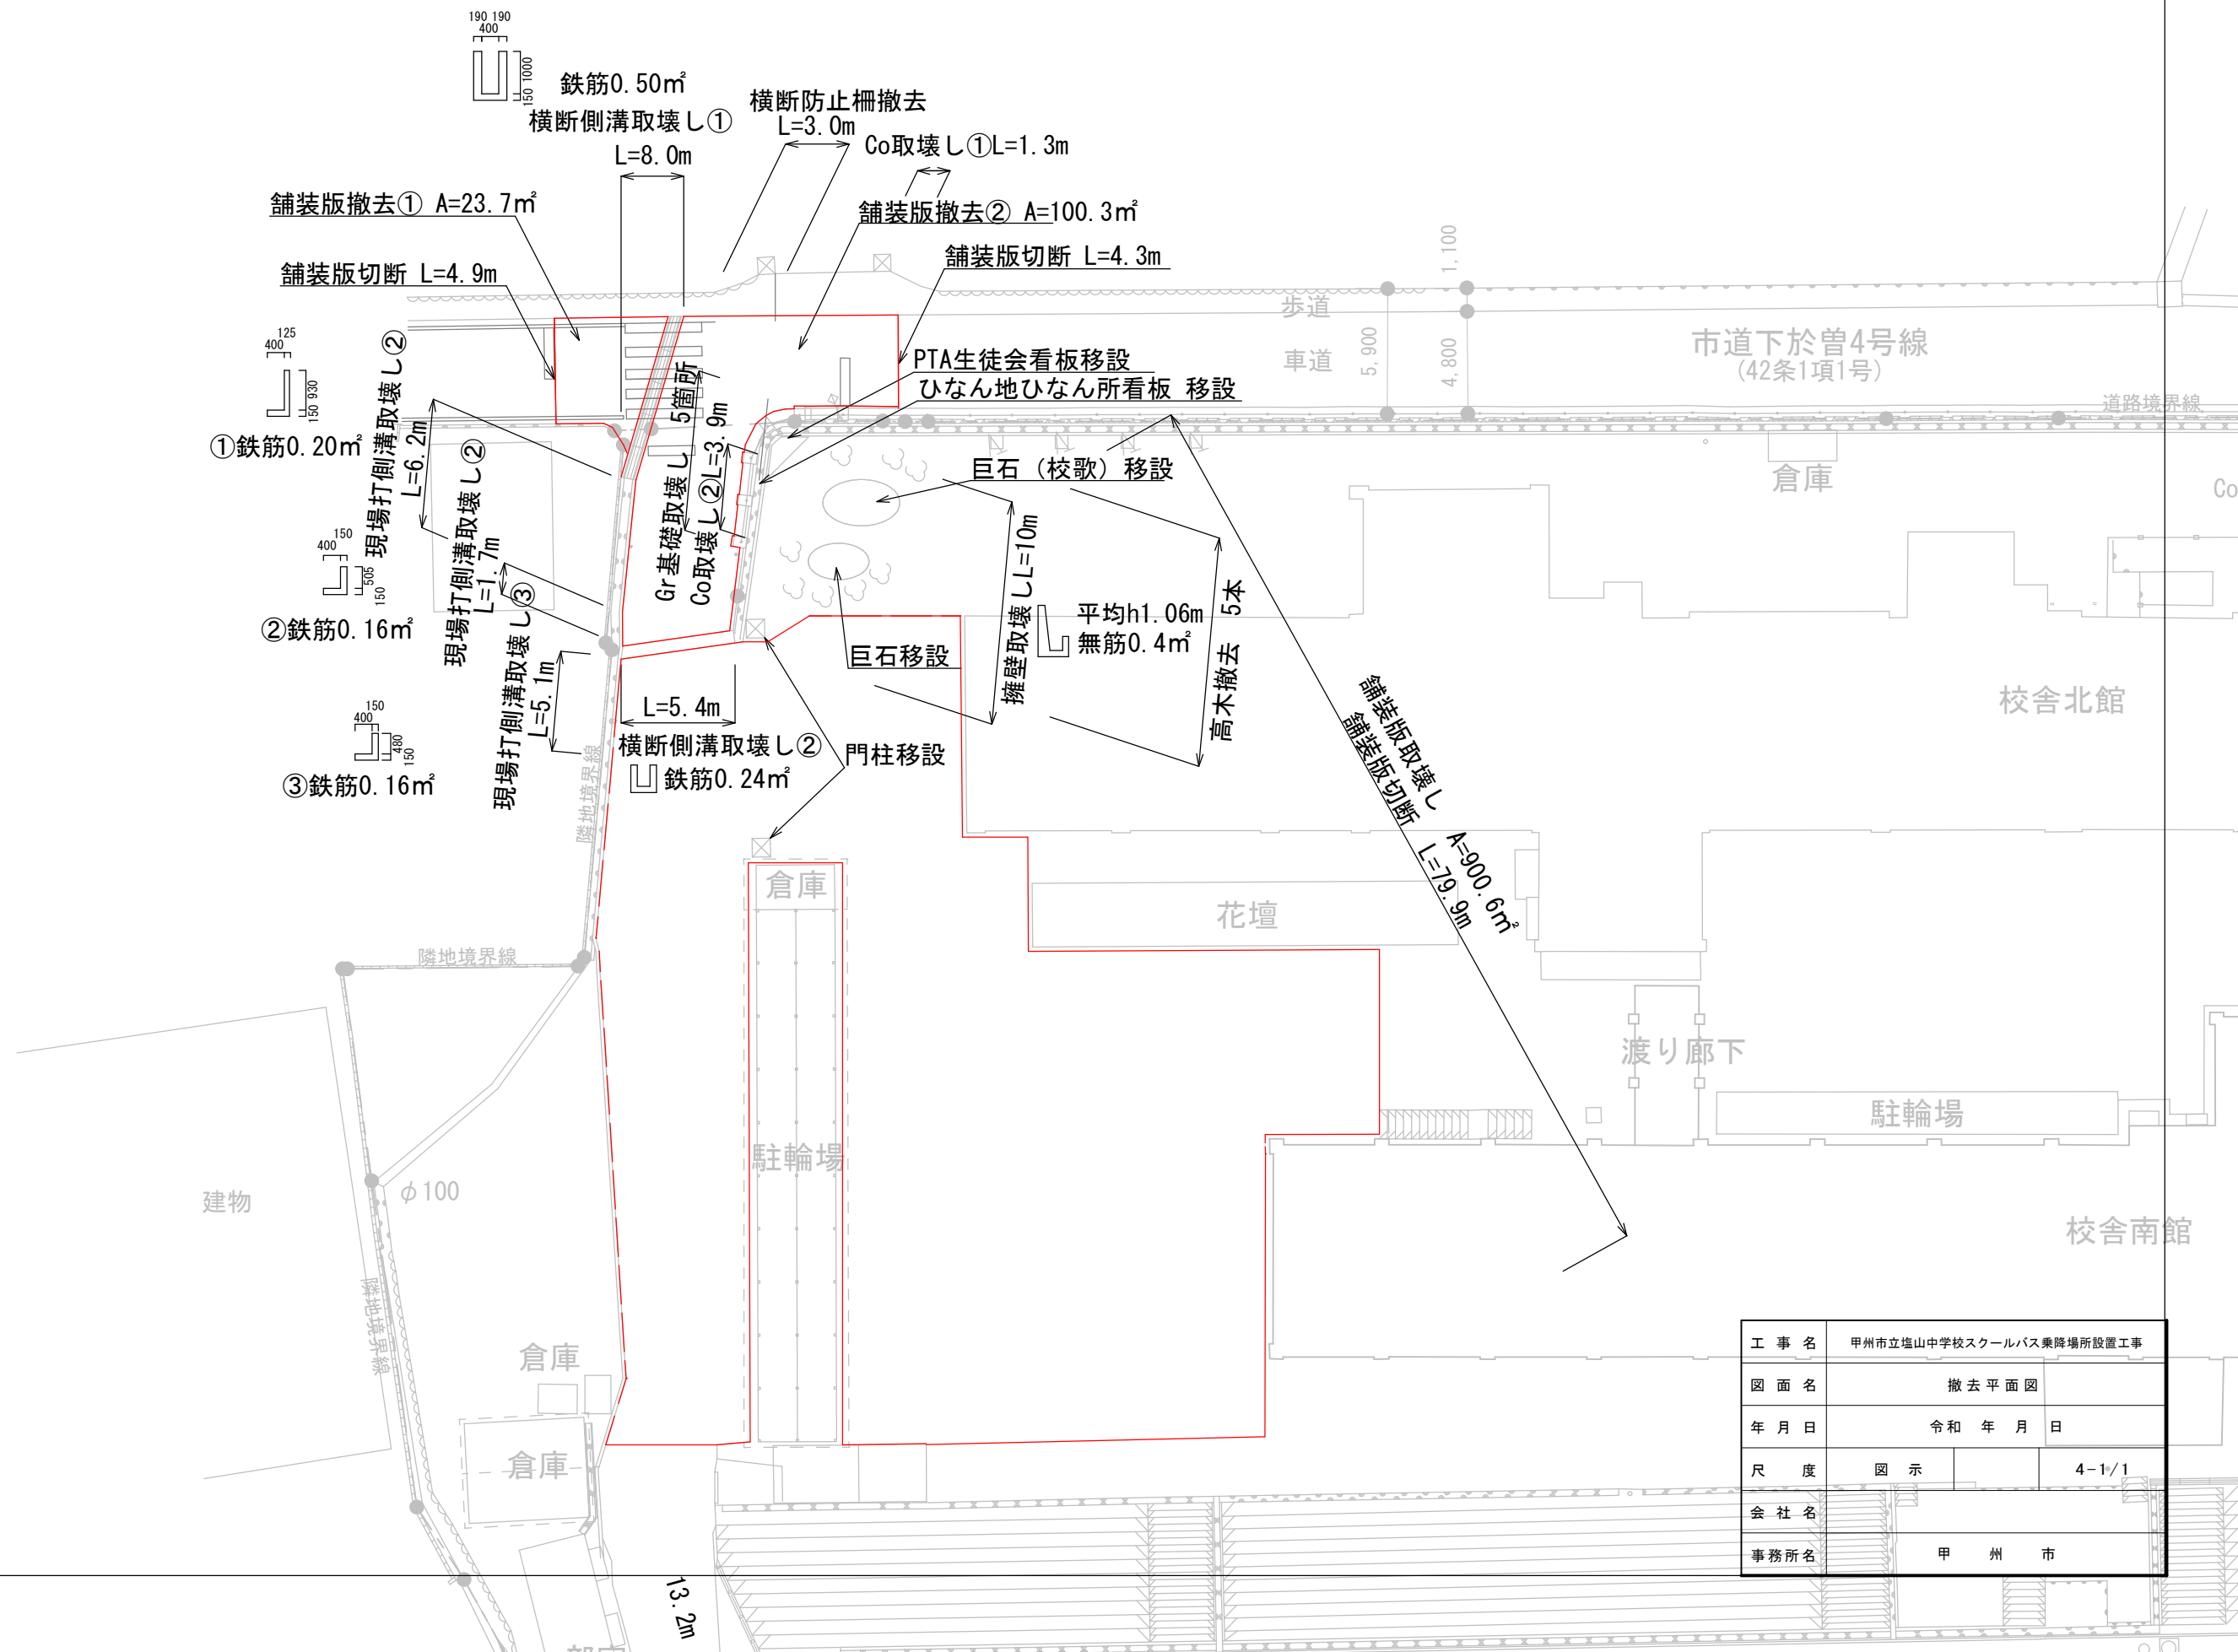

| | | | |
|-------|-------------------------|---|-------|
| 工 事 名 | 甲州市立塩山中学校スクールバス乗降場所設置工事 | | |
| 図 面 名 | 撤 去 平 面 図 | | |
| 年 月 日 | 令 和 | 年 | 月 日 |
| 尺 度 | 図 示 | | 4-1/1 |
| 会 社 名 | | | |
| 事務所名 | 甲 州 市 | | |


構造図 (1)

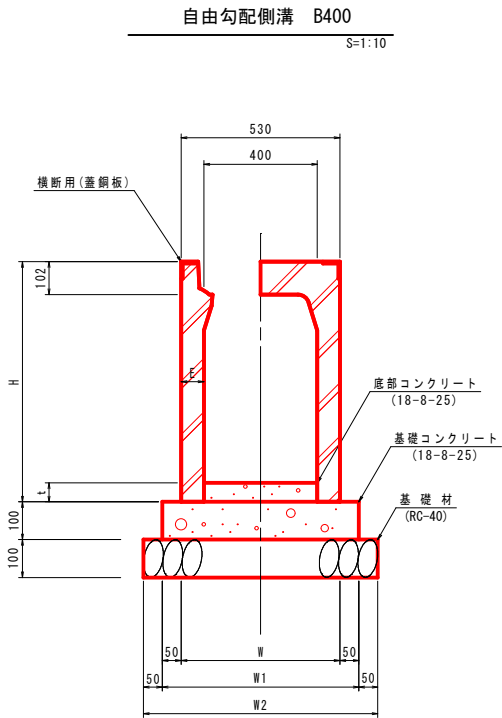


| 寸法表 (自由勾配側溝 B400) | | | | | | |
|-------------------|------|----|-----|-----|-----|--------|
| 呼び名 (幅×深) | H | E | W | W1 | W2 | 重量(kg) |
| 400 × 400 | 550 | 65 | 530 | 630 | 730 | 447 |
| 500 | 650 | | | | | 508 |
| 600 | 750 | | | | | 569 |
| 700 | 850 | 70 | 540 | 640 | 740 | 665 |
| 800 | 950 | | | | | 730 |
| 900 | 1050 | | | | | 884 |

| 材 料 表 (自由勾配側溝 B400) | | | | | | | | | 10.0m当り |
|---------------------|---------|----|------|------|------|------|------|------|---------|
| 名 称 | 規格、寸法 | 単位 | 数 量 | | | | | | 摘 要 |
| | | | H400 | H500 | H600 | H700 | H800 | H900 | |
| 基礎材 | RC-40 | m3 | 0.73 | | | 0.74 | | 0.76 | |
| 型枠 | | m2 | 2.00 | | | | | | |
| 基礎コンクリート | 18-8-25 | m3 | 0.63 | | | 0.64 | | 0.55 | |
| 側溝 | B300 | 個 | 5.0 | | | | | | |
| 底部コンクリート | 18-8-25 | m3 | 0.26 | 0.39 | 0.38 | 0.37 | | 0.20 | t=50mm |
| 側溝蓋 | グレーチング | 枚 | 2.0 | | | | | | L=0.5m |
| 〃 | コンクリート | 〃 | 8.0 | | | | | | L=0.5m |


※ 横断用の側溝蓋は、全てグレーチングとする。

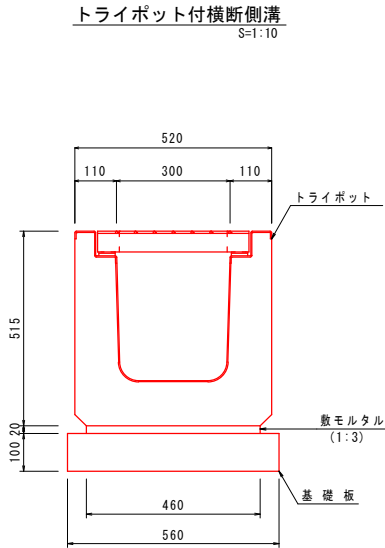

| PU側溝横断用材料表 | | | | | 10.00m当り |
|------------|-----------------|-----------------|-----|------|----------|
| 名 称 | 規 格/寸 法 | 算 式 | 単 位 | 数 量 | 摘 要 |
| 横断側溝 | L=2000, 752kg/個 | | 個 | 10.0 | |
| 敷モルタル | 1 : 3 | 0.02×0.46×10.00 | m3 | 0.09 | |
| 基 礎 板 | L=2000 | | 個 | 5.0 | |

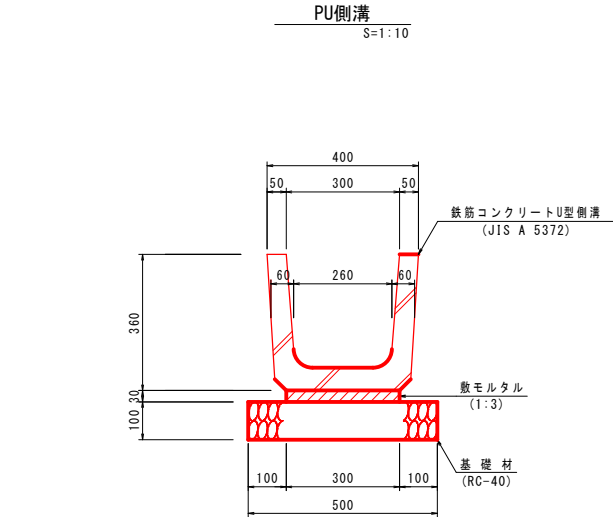

| 鉄筋コンクリートU型 (PU1型-300B) 材料表 | | | | | 10.00m当り |
|----------------------------|---------------------------|-----|-----------------|-------|----------|
| 名 称 | 規 格、寸 法 | 単 位 | 算 式 | 数 量 | 量 |
| 基 礎 材 | RC-40 | m3 | 0.50×0.10×10.00 | 0.50 | |
| 敷モルタル | 1:3 | m3 | 0.02×0.30×10.00 | 0.06 | |
| 側 溝 | PU1型 300B 79kg/本, L600 | 本 | 10.00/2.00 | 16.66 | |

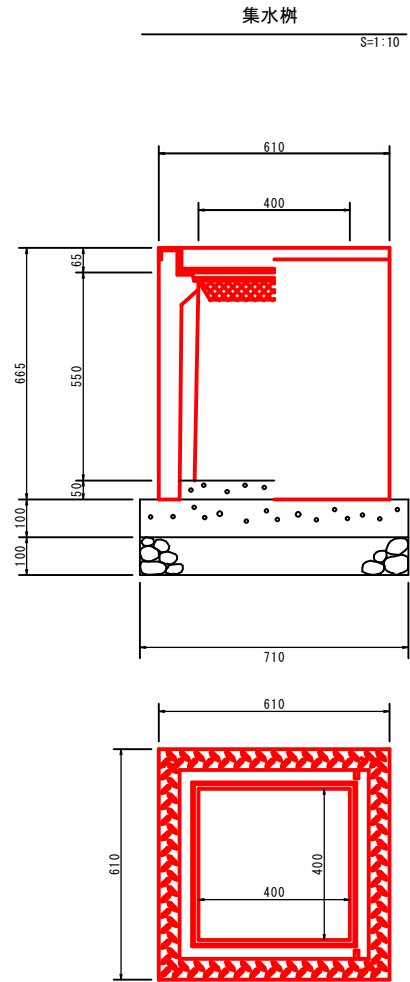


| 集水樹 材料表 | | | | | | 1基当り |
|----------|---------------|-------------|----|------|-----|------|
| 名 称 | 規 格/寸 法 | 算 式 | 単位 | 数 量 | 摘 要 | |
| 集水樹 | 400×400×600 | | 基 | 1.0 | | |
| 基礎コンクリート | 18-8-40 | 0.71×0.71 | m3 | 0.50 | | |
| 型 枠 | | 0.71×2×4 | m2 | 0.28 | | |
| 基礎碎石 | RC-40, t=10cm | 0.71×0.71 | m3 | 0.50 | | |
| 底張コンクリート | 18-8-25 | 0.4×0.4×0.1 | m2 | 0.02 | | |
| グレーチング蓋 | 400×400用 | | 枚 | 1.00 | | |

| | | | |
|-------|-------------------------|--|-------|
| 工 事 名 | 甲州市立塩山中学校スクールバス乗降場所設置工事 | | |
| 図 面 名 | 構 造 図 | | |
| 年 月 日 | 令和 年 月 日 | | |
| 尺 度 | 図 示 | | 5-1/3 |
| 会 社 名 | | | |
| 事務所名 | 甲 州 市 | | |

構造図(2)

転落防止柵
S=1:20


正面図

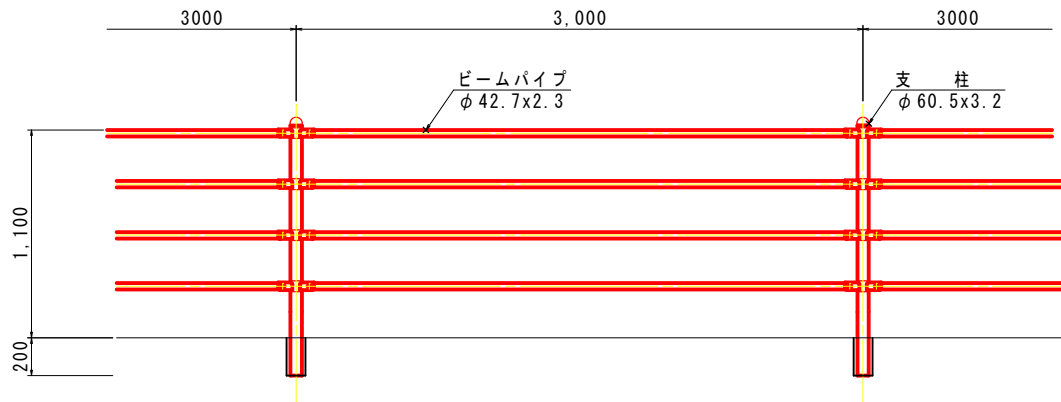

| 転落防止柵 材料表 | | 9.0m 当り | | | |
|-----------|-----------|---------|-------|-----|--|
| 名 称 | 規格・寸法 | 単位 | 数 量 | 摘 要 | |
| 削 孔 | φ100 20cm | 箇所 | 3 | | |
| モルタル充填 | 1:2 | m3 | 0.003 | | |

横断防止柵
S=1:20


正面図

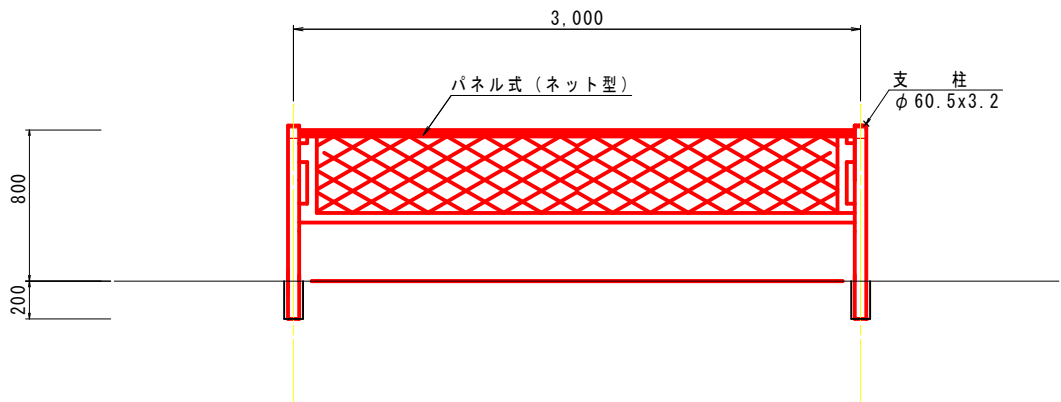

| 転落防止柵 材料表 | | 9.0m 当り | | | |
|-----------|-----------|---------|-------|-----|--|
| 名 称 | 規格・寸法 | 単位 | 数 量 | 摘 要 | |
| 削 孔 | φ100 20cm | 箇所 | 3 | | |
| モルタル充填 | 1:2 | m3 | 0.003 | | |


防球フェンス
S=1:50

S P防球フェンス (全面エコネット張り)

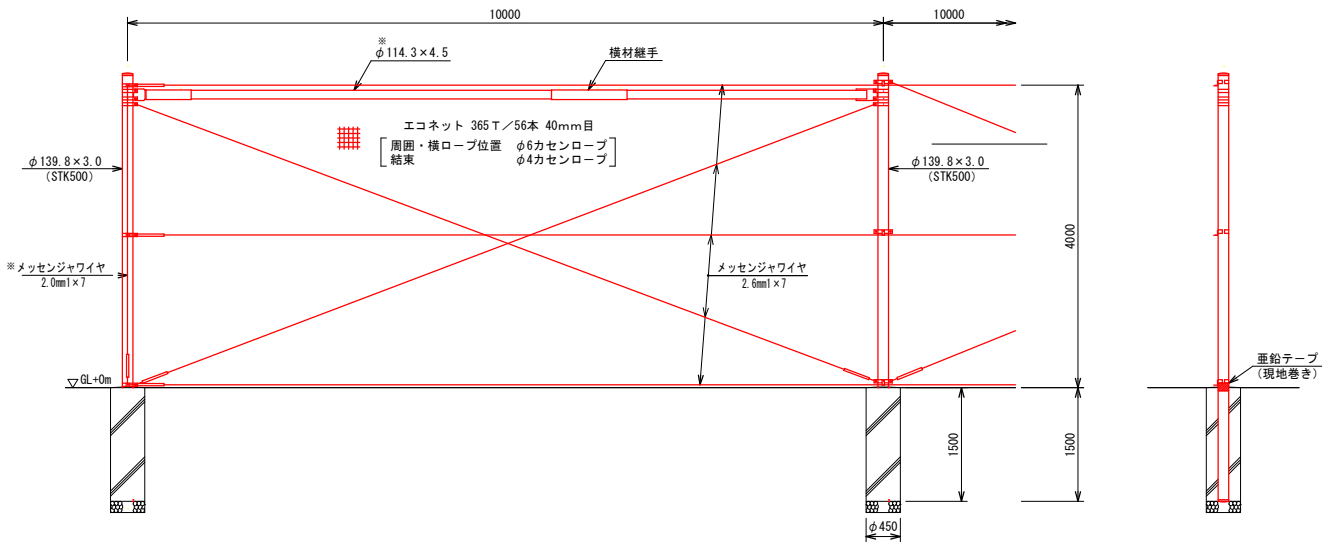

| 防球フェンス 材料表 | | 10.0m 当り | | | |
|------------|-----------------|----------|------|-----|--|
| 名 称 | 規格・寸法 | 単位 | 数 量 | 摘 要 | |
| 防球フェンス | H4, エコネット10mスパン | m | 10.0 | | |
| 基礎砕石 | RC-40 | m2 | 0.32 | | |
| コンクリート基礎 | 18-8-25 | m3 | 0.48 | | |

地先境界ブロック
S=1:20

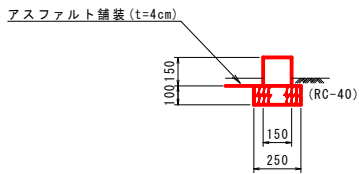


| 舗装止材料表 | | 10.00m当り | | | |
|----------|---------------|----------|----------------|-------|--|
| 名 称 | 規格・寸法 | 単位 | 数 量 | 式 数 | |
| 基 礎 材 | RC-40, t=10cm | m2 | 0.25*10.00 | 2.50 | |
| 地先境界ブロック | | 個 | 0.15*0.15*0.60 | 16.67 | |

| | | | |
|-------|---------------------|--|-------|
| 工 事 名 | 塩山中学校スクールバス乗降場所設置工事 | | |
| 図 面 名 | 構 造 図 | | |
| 年 月 日 | | | |
| 尺 度 | 図 示 | | 5-2/3 |
| 会 社 名 | | | |
| 事務所名 | 甲 州 市 | | |

構造図 (3)


S=1:10

巨石移設

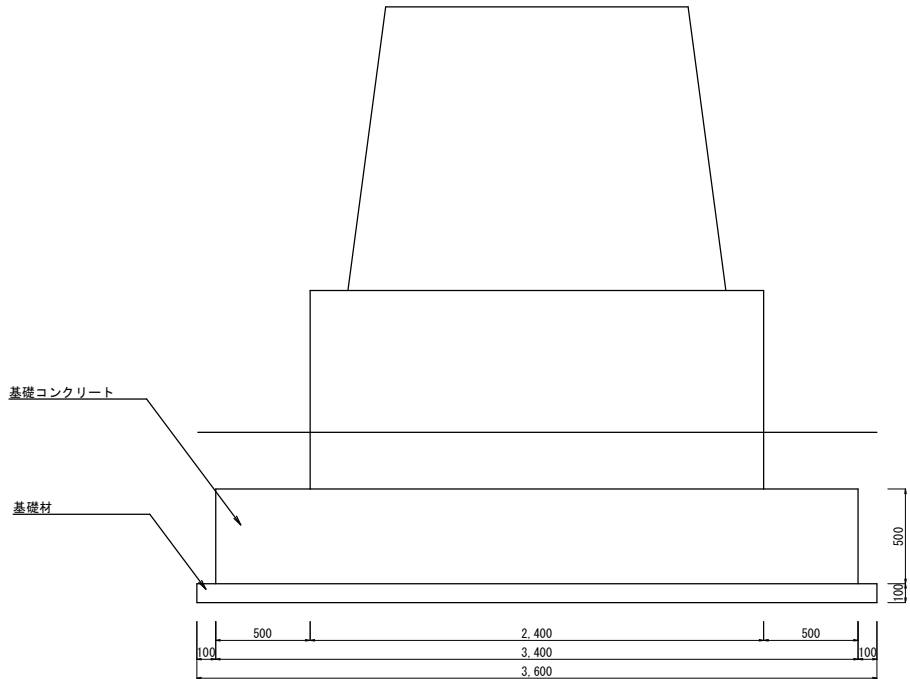

| 材 料 表 | | (巨石基礎) | | 1箇所当り | | |
|----------|-------------|--------|-----------|-------|------|-----|
| 名称 | 規格、寸法 | 単位 | 算 式 | 数 | 量 | 摘 要 |
| 基礎材 | RC-40, 10cm | m3 | 3.6 | 1.9 | 6.84 | |
| 基礎コンクリート | 18-8-25 | m3 | 3.4 | 1.7 | 2.89 | |
| 型 枠 | | m3 | (3.6+1.7) | 2 | 5.30 | |

門柱移設

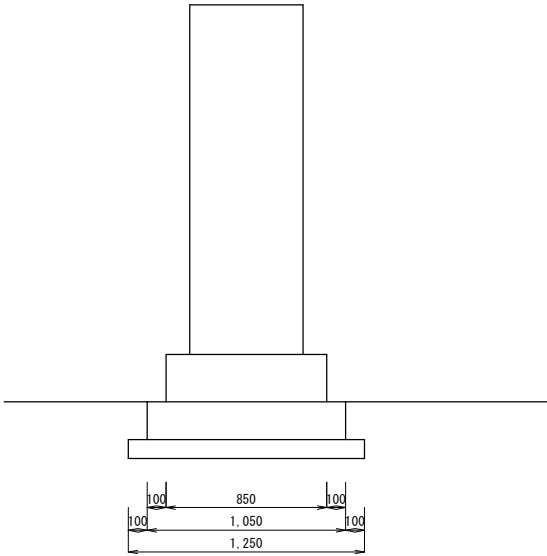


| 材 料 表 | | (巨石基礎) | | 1箇所当り | | |
|----------|-------------|--------|------|-------|------|-----|
| 名称 | 規格、寸法 | 単位 | 算 式 | 数 | 量 | 摘 要 |
| 基礎材 | RC-40, 10cm | m3 | 1.25 | 1.25 | 1.56 | |
| 基礎コンクリート | 18-8-25 | m3 | 1.05 | 1.05 | 0.22 | |
| 型 枠 | | m3 | 1.05 | 0.2 | 0.84 | |

| | | | |
|-------|-------------------------|--|-------|
| 工 事 名 | 甲州市立塩山中学校スクールバス乗降場所設置工事 | | |
| 図 面 名 | 構 造 図 | | |
| 年 月 日 | 令和 年 月 日 | | |
| 尺 度 | 図 示 | | 5-3/3 |
| 会 社 名 | | | |
| 事務所名 | 甲 州 市 | | |


側溝工 展開図 S=1/50

[西側部分]

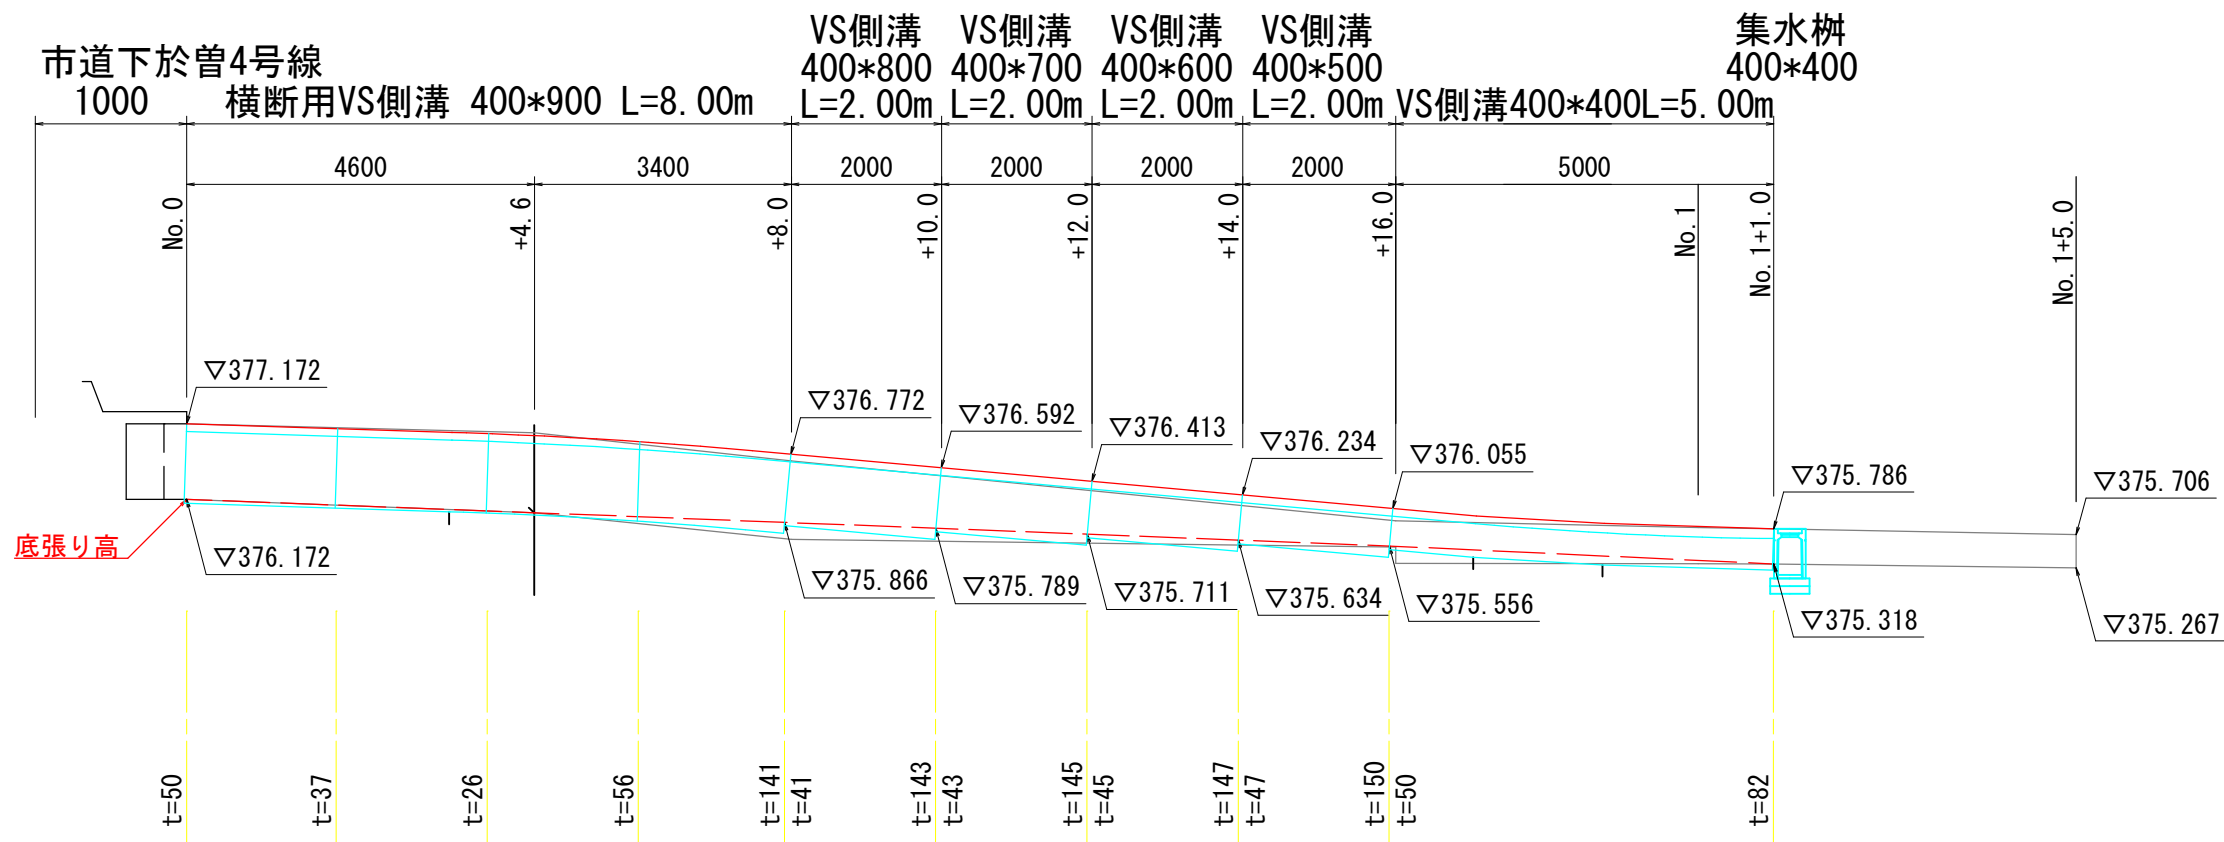

DL=370.000

[東側部分]

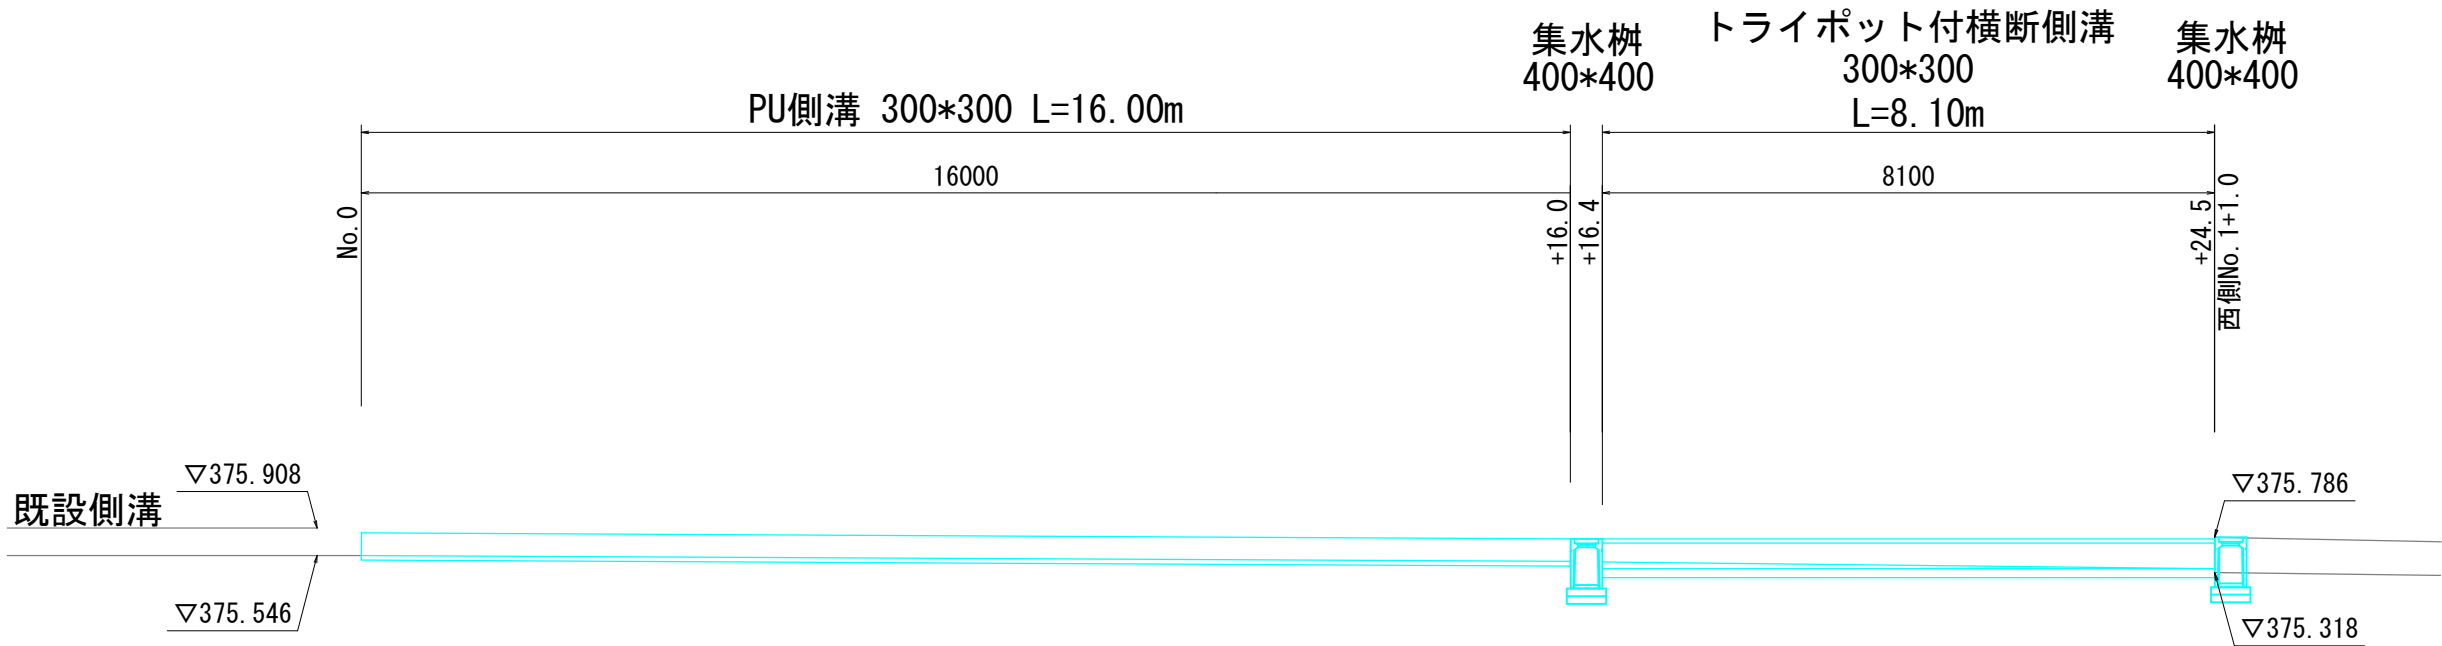


DL=372.000


| | | | |
|------|-------------------------|------|--------|
| 工事名 | 甲州市立塩山中学校スクールバス乗降場所設置工事 | | |
| 図面名 | 側溝工 展開図 | | |
| 年月日 | 令和 年 月 | | |
| 縮尺 | 1: 100 | 図面番号 | 6- 1/1 |
| 会社名 | | | |
| 事業者名 | 甲 州 市 | | |

擁壁工 展開図・構造図

展開図 S=1:100

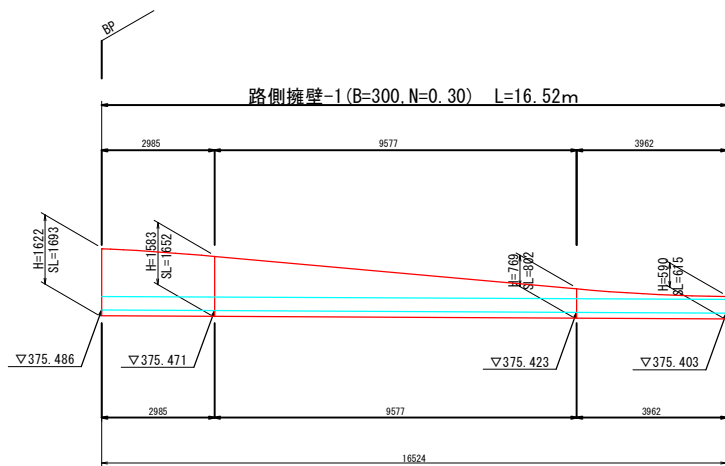

構造図 S=1:20

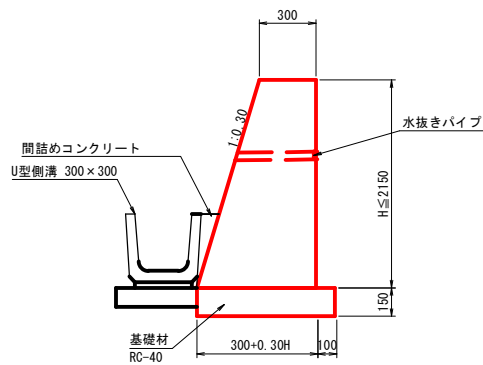


| 土留擁壁-3 数量表 | | 1.0m当たり | |
|------------|----------------|---------|------------------------------------------------------|
| 項 目 | 規格寸法 | 単位 | 数 量 |
| コンクリート | 18-8-40 | m3 | $1/2 \times (0.60+0.3 \times H) \times H \times 1.0$ |
| 型 枠 | | m2 | $(1.000+1.044) \times H \times 1.0$ |
| 基 礎 材 | RC-40 t=150 | m2 | $(0.40+0.3 \times H) \times 1.0$ |

| | | | |
|------|-------------------------|------|--------|
| 工事名 | 甲州市立塩山中学校スクールバス乗降場所設置工事 | | |
| 図面名 | 擁壁工 展開図・構造図 | | |
| 年月日 | | | |
| 縮尺 | 図示 | 図面番号 | 7- 1/1 |
| 会社名 | | | |
| 事業者名 | 甲 州 市 | | |

路面標示平面図

S=1:600

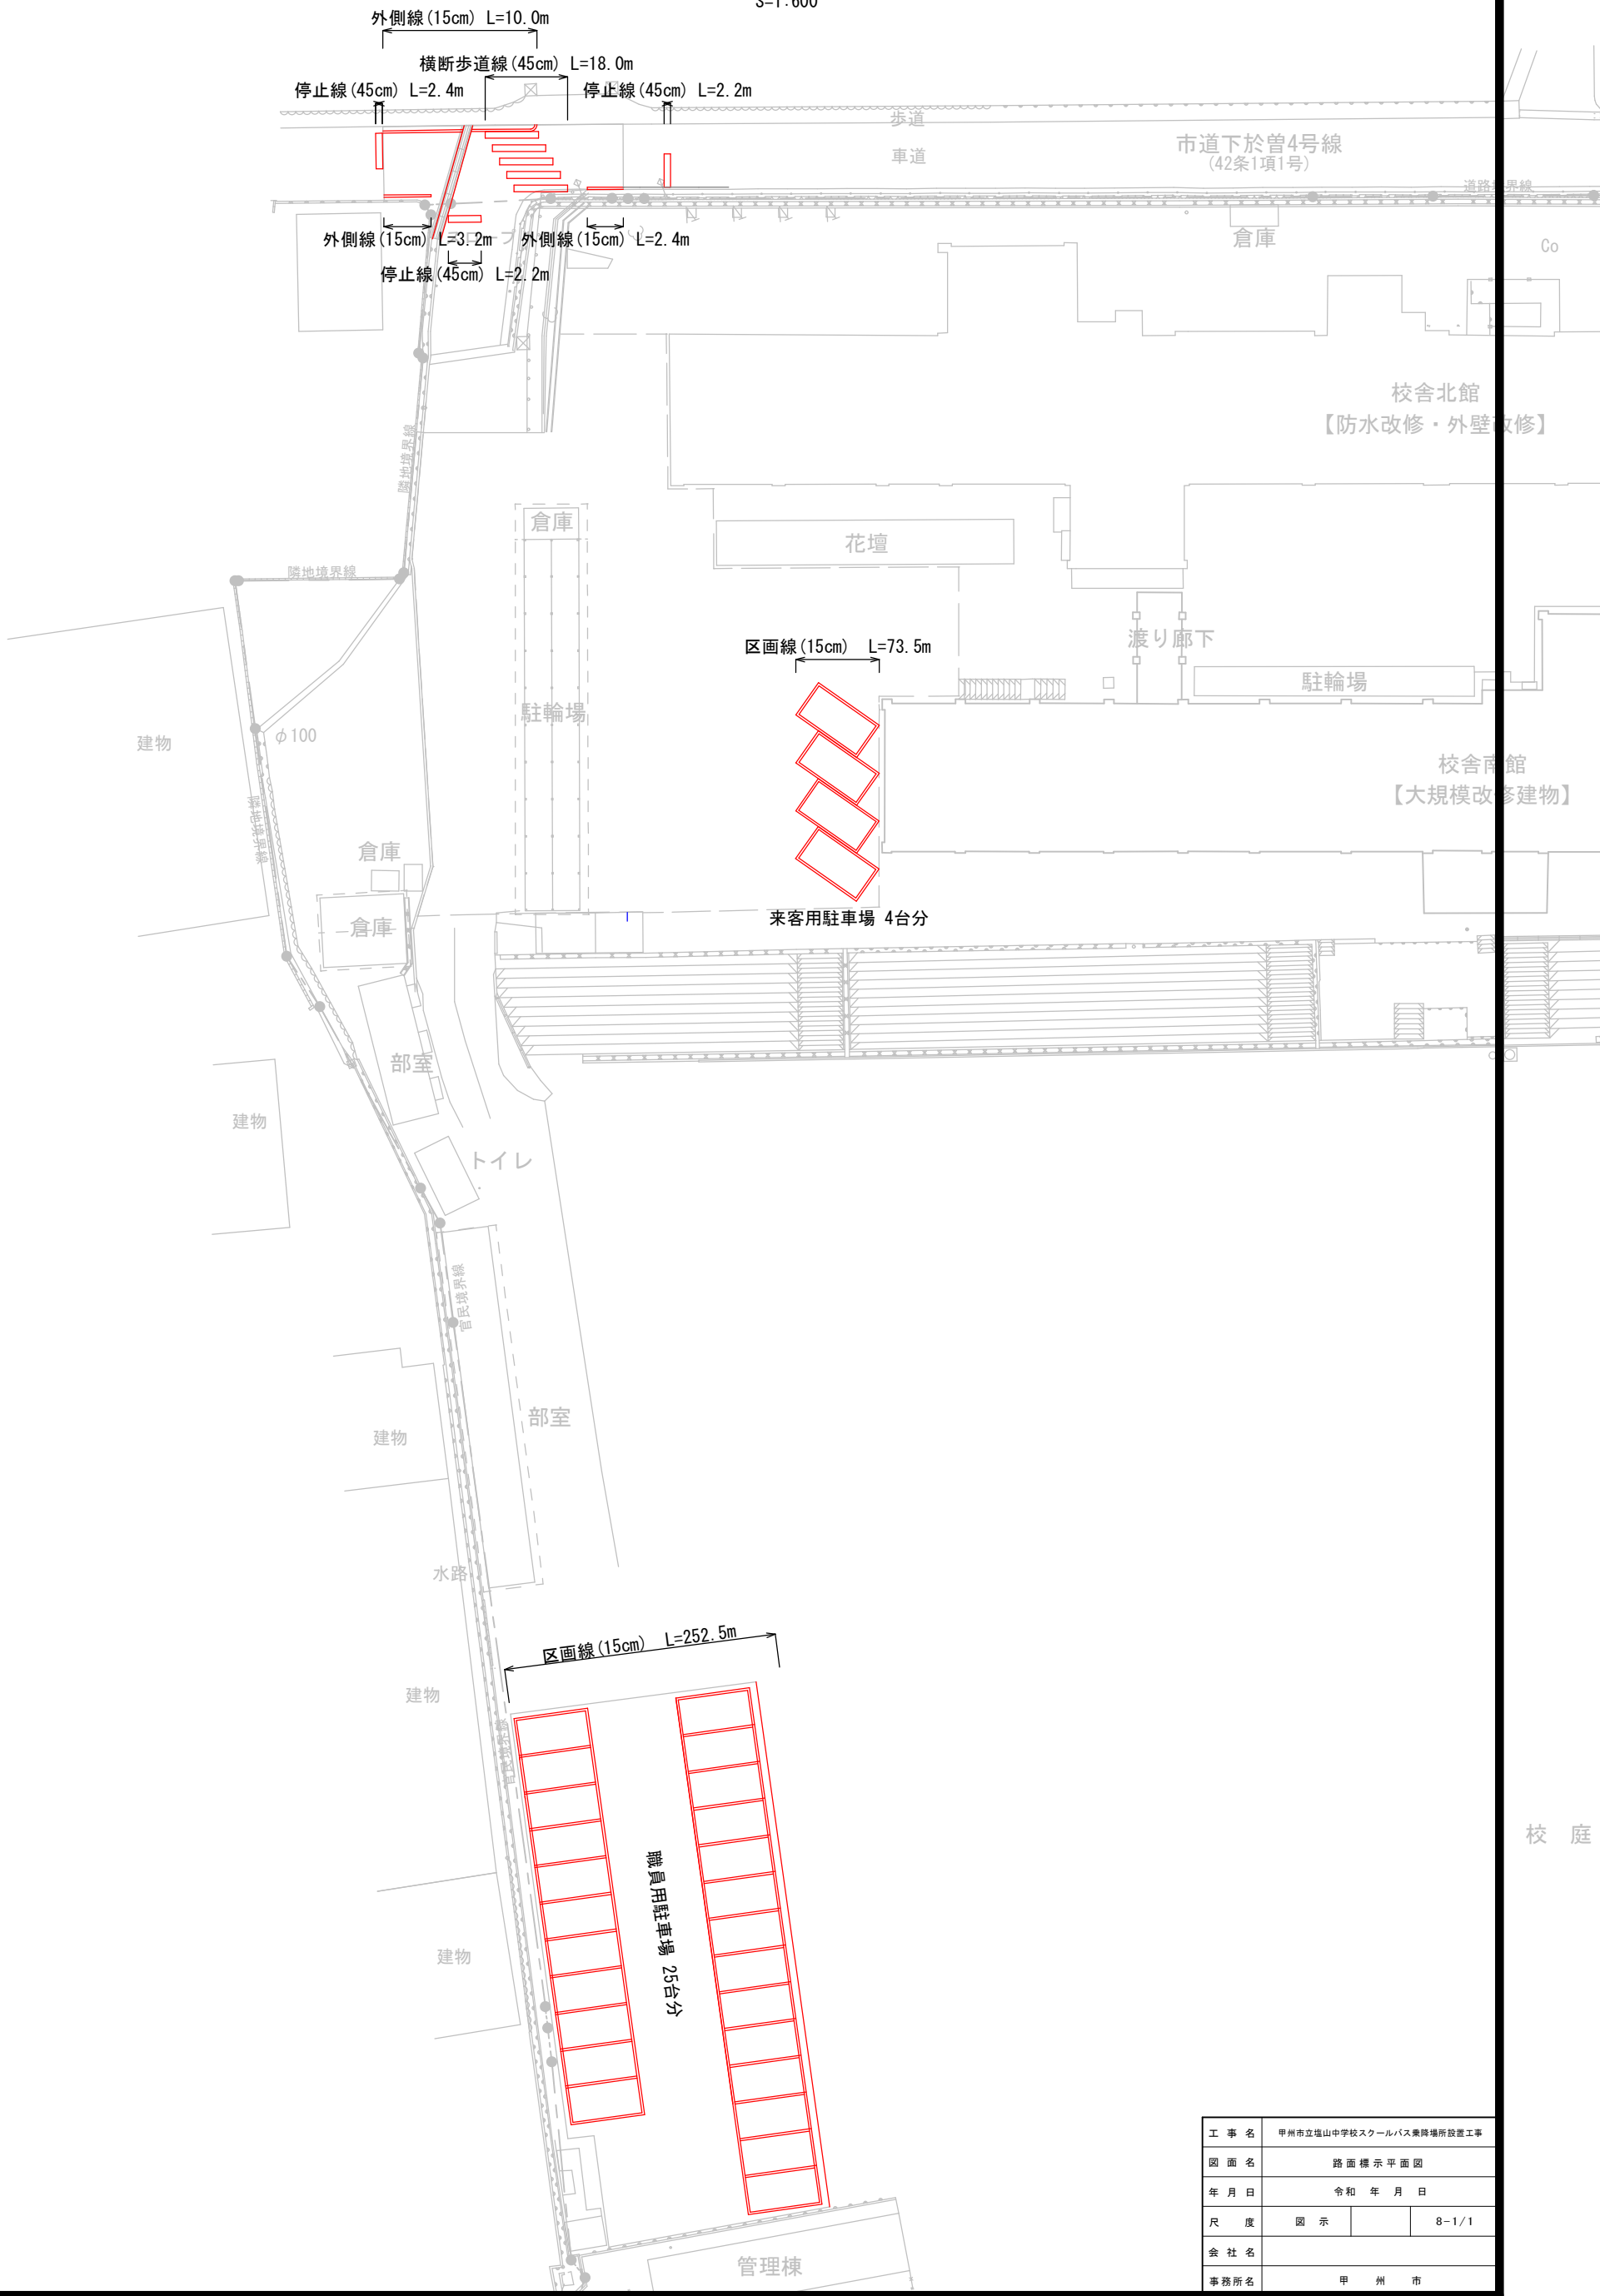

| | | | |
|-------|-------------------------|--|-------|
| 工 事 名 | 甲州市立塩山中学校スクールバス乗降場所設置工事 | | |
| 図 面 名 | 路 面 標 示 平 面 図 | | |
| 年 月 日 | 令 和 年 月 日 | | |
| 尺 度 | 図 示 | | 8-1/1 |
| 会 社 名 | | | |
| 事務所名 | 甲 州 市 | | |